

# Annexe n°1 à la demande d'examen au cas par cas préalable à la réalisation d'une étude d'impact

### Informations nominatives relatives au maître d'ouvrage ou pétitionnaire À JOINDRE AU FORMULAIRE CERFA N° 14734

NOTA : CETTE ANNEXE DOIT FAIRE L'OBJET D'UN DOCUMENT NUMÉRISÉ PARTICULIER LORSQUE LA DEMANDE D'EXAMEN AU CAS PAR CAS EST ADRESSÉE À L'AUTORITÉ ENVIRONNEMENTALE PAR VOIE ÉLECTRONIQUE

Personne phys	sique					
Adresse						
Numéro	Extension		Nom de la voie			
Code Postal	Loc	calité			Pays	
Tél				Fax		
Courriel			@			
Personne mor	ale					
Adresse du siè						
Numéro	Extensio n		Nom de la voie			
Code postal	Loc	calité			Pays	
Tél				Fax		
Courriel			@			
Personne hab	ilitée à fournir des	renseianeme	ents sur la présente	e demande		
Nom				Prénom		
Qualité						
Tél				Fax		
Courriel			@			

En cas de co-maîtrise d'ouvrage, listez au verso l'ensemble des maîtres d'ouvrage.

Co-maîtrise d'ouvrage



### DDTM des BOUCHES-DU-RHONE

# FORMULAIRE D'EVALUATION SIMPLIFIEE DES INCIDENCES NATURA2000

# A JOINDRE OBLIGATOIREMENT AUX DOSSIERS ADMINISTRATIFS



### A quoi ça sert ?

Ce formulaire permet de répondre à la question préalable suivante : mon projet est-il susceptible d'avoir une incidence sur les objectifs de conservation d'un site Natura 2000 ? Le formulaire doit permettre, par une analyse succincte du projet, d'une part, et des enjeux de conservation d'autre part, de démontrer que toute incidence du projet sur les objectifs de conservation d'un site Natura 2000 est exclue. Si tel n'est pas le cas et qu'un doute subsiste sur d'éventuelles incidences, une évaluation plus poussée doit être conduite.

Ce formulaire est à remplir par le **demandeur**, en fonction des informations dont il dispose (cf. p.7 : » ou trouver l'info sur Natura 2000? »). Ce formulaire fait office d'évaluation des incidences Natura 2000 lorsqu'il permet de conclure à l'absence d'incidence. Destiné à faciliter les obligations des personnes physiques menant de petits projets, il relève de l'exception et n'exonère pas d'un contact préalable avec la structure animatrice du site Natura 2000 lorsque le projet est situé dans un site natura 2000 ou à proximité immédiate. Au cas par cas, l'administration qui instruit le projet peut être amenée à demander les compléments d'information nécessaires.

### Dans quels cas utiliser ce formulaire ?

Il est destiné surtout aux <u>personnes physiques</u> menant des <u>projets de faible</u> <u>ampleur</u> et il distingue deux cas :

Cas 1 (p. 2 et 3):

L'emprise du projet est située entièrement à l'extérieur des sites Natura 2000, Cas 2 (p. 5 et suivantes) :

L'emprise du projet est située tout ou partie dans un site Natura 2000 (<u>dans ce cas</u> prendre contact préalablement avec la structure animatrice du site natura 2000 concerné pour connaître les enjeux présents sur le secteur du projet et les environs)

Le demandeur doit s'efforcer de fournir au mieux de ses connaissances les renseignements requis pour que l'étude d'incidence soit validée par le service instructeur ou administration chargée d'autoriser le projet. <u>Il convient de mettre des points d'interrogation lorsque le renseignement demandé par le formulaire n'est pas connu.</u>
S'il ne peut être fait appel à un expert naturaliste professionnel, il est recommandé de se faire aider, si possible et en cas de besoin, par le tissu associatif local en matière de protection de l'environnement.

We produce the second of the s	es du demandeur :
Nom	: AIX MARSEILLE PROVENCE
Δdres	se: BP 48014
Adies	13567 MARSEILLE CEDEX 02
	hone: 04 91 99 99 00 Fax:
Email	: vincent.bonnery@ampmetropole.fr
1er cas: pr	ojet localisé entièrement hors site Natura 2000
Le projet cor de stockage dispositif de équipé d'un Également, t en PEHD dou	Nature et description du projet nsiste, en remplacement du réservoir aérien existant, à enfouir un réservoir d'hydrocarbures à double paroi conforme à la norme EN12285-1, avec détection de fuite conforme aux normes EN 13160 (ATEX) et EN 14125 report d'alarmes vers un service d'astreinte. Toutes les tuyauteries associées aux 3 compartiments de ce réservoir seront able paroi équipé d'un dispositif de contrôle permanent d'étanchéité grâce à cent sous air comprimé.
Le projet ne Le stockage l'accès aux p Le ponton d'	Le projet comporte-t-il des <b>éclairages nocturnes</b> ? Si oui préciser la localisation, la technologie d'éclairage utilisée, l'orientation des faisceaux, le caractère permanent ou non de l'éclairage comporte aucun éclairage complémentaire à la situation existante. d'hydrocarbures sera implanté en bord de voirie permettant actuellement arkings du port de plaisance. <sup>3</sup> avitaillement est équipé d'éclairage par réglettes LED en sous-face de la égère et orientées vers les appareils de distribution.
Le projet se présence d'e	Y a-t-il sur la zone du projet des fossés, canaux, roubines, cours d'eau ou tout autre milieu aquatique (y.c. temporaire) ou humide? Si oui, les faire apparaître sur le plan fourni et préciser la nature de la végétation associée, le cas échéant et préciser si le projet modifie ces milieux d'une quelconque façon situe en bord de mer avec un enfouissement du réservoir sous le quai, en au de mer. Etation particulière n'est présente sur le port de plaisance.
d.	Essences concernées si des arbres sont supprimés (préciser pour chaque espèce le nombre d'arbre concernés ou la surface concernée, ainsi que les plus gros diamètres relevés)

### e. Localisation et cartographie

**Joindre obligatoirement un plan du projet** (plan de masse, plan cadastral, etc.), avec fonds de plan IGN au 1/25 000 . Les arbres supprimés et conservés doivent y être repérés.

Le projet est situé :
Nom de la commune : LA CIOTAT Département des Bouches-du-Rhône Lieu-dit et adresse : Port de plaisance
Site Natura 2000 les plus proches, dont les objectifs de conservation sont susceptibles d'être impactés :
A quelle distance ? A 525 m du site (nom du site) : BAIE DE LA CIOTAT (FR9301998) A 1,1 km du site (nom du site) : PARC NATIONAL DES CALANQUES (FR93)
b. Etendue du projet
Surface : 100 m² Linéaire : 10 ml
c. Période envisagée pour les travaux
1 <sup>er</sup> semestre 2024
d. Questions posées
En fonction des <u>espèces ayant justifié la désignation des sites Natura 2000 voisins</u> , les principales questions posées sont les suivantes :
Chauve-souris ou oiseaux
<ul> <li>le projet occasionne-t-il une coupure ou une discontinuité dans une trame boisée, une ripisylve ? porte-t-il atteinte à des haies ou alignements d'arbres ?</li> <li>Non</li> </ul>
<ul> <li>y a-t-il suppression de vieux arbres ou arbres à cavités ? (si oui joindre photos)</li> <li>Non</li> </ul>
Non  - l'emprise du projet est-elle en partie en bordure de milieux aquatiques ?  Oui, mer Méditerranée, baie de La Ciotat  - des gîtes à chauve-souris sont-ils présents (arbres, fissures de parois rocheuses et bâtiments inclus) ?  Non
<ul> <li>l'emprise du projet est-elle en partie en bordure de milieux aquatiques ?</li> <li>Oui, mer Méditerranée, baie de La Ciotat</li> <li>des gîtes à chauve-souris sont-ils présents (arbres, fissures de parois rocheuses et bâtiments inclus) ?</li> </ul>

insectes (a proximite inimediate des sites natura 2000)
<ul> <li>y a-t-il suppression de vieux arbres, arbres morts ou arbres à cavités ? (si oui joindre photos)</li> </ul>
Non
e. Conclusion
Le projet envisagé
□ est susceptible ☑ n'est pas susceptible
d'avoir des incidences sur les objectifs de conservation des sites Natura 2000 voisins pour la (les) raison(s) suivantes :
Les équipements mis en œuvre seront conformes aux normes en vigueur et seront totalement étanches et régulièrement contrôlés pour garantir l'absence de pollution des eaux de mer.

Reconnaissance de terrain effectuée le : 22/08/2023

Fait à MARSEILLE

Par:

Signature
Métropole Aix-Marseille-Provence
Martine VASCAL
Présidente

### Ou trouver l'information sur Natura 2000 ?

### - Dans l' « Indispensable livret sur l'évaluation des incidences Natura 2000 » :

Sur le site internet de la DREAL :

http://www.paca.developpement-durable.gouv.fr/rubrique.php3?id\_rubrique=167 http://www.paca.ecologie.gouv.fr/-Les-outils-

### - Information cartographique CARTELIE:

http://cartelie.application.i2/cartelie/voir.do?carte=Natura2000&service=DDTM\_13 (voir notice en page suivante)

### - Dans les fiches de sites région PACA :

Sur le site internet Portail Natura 2000 : http://natura2000.environnement.gouv.fr/regions/REGFR82.html)

### - Dans le **DOCOB** (document d'objectifs) lorsqu'il est élaboré :

Sur le site internet de la DREAL : www.paca.ecologie.gouv.fr/DOCOB

### - Dans le Formulaire Standard de Données du site :

Sur le site internet de l'INPN :

http://inpn.mnhn.fr/isb/naturaNew/searchNatura2000.jsp

### - Auprès de l'animateur du site :

Sur le site internet de la DREAL :

http://www.paca.ecologie.gouv.fr/Participer

### - Auprès de la Direction Départementale des Territoires et de la Mer :

http://www.ddtm13.org/

(voir l'onglet « Géolocalisation » pour contacter le service territorial concerné)

# Cartélie Natura 2000 dans les Bouches-du-Rhône

<u>ICI</u> >> lien inTERnet

<a href="http://cartelie.application.developpement-durable.gouv.fr/cartelie/voir.do?carte=Natura2000&service=DDTM">http://cartelie.application.developpement-durable.gouv.fr/cartelie/voir.do?carte=Natura2000&service=DDTM</a>

M 13

### **Notice**

>> Pour une première utilisation regarder directement le texte « recherche », surligné en jaune ci-dessous

# MENUS SITUES A GAUCHE DE LA FENETRE

(peuvent être déployés par simple clic)

Légende Thèmes Recherche **Préférences** 

- >> Légende
  - fait référence aux sites désignés au titre de la directive Habitat ou Oiseaux
- >> Thèmes
  - ne devrait pas servir ici, la carte ayant déjà été optimisée pour l'utilisateur
- >> Recherche
  - soit par commune,
  - soit par site (Directive Oiseaux ou Habitats) : une fenêtre apparaît, il faut ensuite

Préférences



cliquer sur les jumelles

- permet de choisir une échelle dans la liste ou de saisir une échelle au choix
   (NB: les fonds de plan de l' IGN ne s'affichent plus en-dessous de 1/10014)
  - permet l'enregistrement d'une vue dans une liste en bas à gauche, pour éventuellement y revenir plus tard, en la sélectionnant



### NAVIGATION SUR LA CARTE

- >> 1 : déplacer la vue dans n'importe quelle direction
- >> 2 : **zoomer** soit par un <u>simple clic</u> sur un point, qui sera le centre de la nouvelle vue, soit par un <u>clic long dessinant un rectangle</u>, pour définir la nouvelle vue,
- >> 3 : « zoom arrière » par un simple clic sur la loupe
- >> 4 : revenir à la vue globale du département
- >> 5 et 6 : revenir sur la vue précédente et vice versa

- >> 7 : mesurer une distance entre 2 points ou d'un parcours : plusieurs points successifs peuvent être placés par simple clic (la distance cumulée apparaît en bas à droite) ; un double clic final valide le parcours total
- >> 8 : **mesurer une surface** (même fonctionnement que 7)
- >> 9 : cliquer sur l'outil puis sur un point de la carte pour <u>obtenir les informations</u> d'appartenance à un ou plusieurs sites

### Fiches descriptives des sites

Un clic sur le N° du site permet d'accéder à la fiche correspondante sur le site web national <a href="http://www.natura2000.fr">http://www.natura2000.fr</a>

		http://www.natura2000.n	
DIRECTIVE N° du site FR9101405	C HABITATS  Nom du site  LE PETIT RHONE		
	LETETTITIONE		
FR9101406	PETITE CAMARGUE		
FR9301589	LA DURANCE		
FR9301590	LE RHONE AVAL		
FR9301592	CAMARGUE		
FR9301594	LES ALPILLES		
FR9301595	CRAU CENTRALE - C	RAU SECHE	
FR9301596	MARAIS DE LA VALLE	EE DES BAUX ET MARAIS D'ARLES	
FR9301597	MARAIS ET ZONES H	UMIDES LIEES A L'ETANG DE BERRE	
FR9301601	COTE BLEUE - CHAIN	NE DE L'ESTAQUE	
FR9301602	CALANQUES ET ILES GRAND CAUNET	MARSEILLAISES - CAP CANAILLE ET MASSIF D	U
FR9301603	CHAINE DE L'ETOILE	- MASSIF DU GARLABAN	
FR9301605	MONTAGNE SAINTE UBACS - MONTAGNE	VICTOIRE - FORET DE PEYROLLES - MONTAGNI D'ARTIGUES	E DES
FR9301606	MASSIF DE LA SAINT	E BAUME	
FR9301998	BAIE DE LA CIOTAT		
FR9301999	COTE BLEUE MARINI		

### **DIRECTIVE OISEAUX**

N° du site Nom du site

FR9112013 PETITE CAMARGUE LAGUNO-MARINE

FR9310019 CAMARGUE

FR9310064 CRAU

FR9310067 MONTAGNE SAINTE VICTOIRE

FR9310069 GARRIGUES DE LANÇON ET CHAÎNES ALENTOUR

FR9312001 MARAIS ENTRE CRAU ET GRAND RHÔNE

FR9312003 LA DURANCE

FR9312005 SALINES DE L'ETANG DE BERRE

FR9312007 ILES MARSEILLAISES - CASSIDAIGNE

FR9312009 PLATEAU DE L'ARBOIS

FR9312013 LES ALPILLES

FR9312015 ETANGS ENTRE ISTRES ET FOS

FR9312017 FALAISES DE NIOLON

FR9312018 FALAISES DE VAUFRÈGES

.

HUMAINE  Ferflexion  Ferflexion  Fordant les travaux  Fré  Guente  NON  NON  NON  NON  NON  Sace  NON  Sace  NON  Pendant les travaux  Guente  NON  Sace  Saciolage,  Saciolage,  Saciolage,  Out  Pendant les travaux  Bavetion,  Saciolage,  Saciola	Caractéristiques du projet OU! / Commentaires (nombre, Mesure éventuelle de réduction/supp	/ino	Commentaires (nombre,	Mesure éventuelle de réduction/suppression d'incidences
NON NON NON NON NON NON OUI Pendant les travaux NON OUI Pendant les travaux OUI Pendant les travaux OUI Pendant les travaux OUI Permanente NON NON NON NON		Z Z	aimensions)	
NON NON NON NON NON NON OUI Pendant les travaux NON OUI Pendant les travaux OUI Pendant les travaux OUI Pendant les travaux NON NON NON NON NON NON	BKUII, FKEQUENIA ION HUMAINE			
NON NON NON OUI Pendant les travaux OUI Pendant les travaux OUI Pendant les travaux OUI Permanente NON NON NON	chantier lourd => implique une réflexion sur le calendrier, afin d'éviter les périodes sensibles			Ajustement du calendrier des travaux en hiver selon la fréquentation du site.
NON NON OUI Pendant les travaux OUI Pendant les travaux OUI Pendant les travaux OUI Permanente NON NON NON	shantier léger	NON		
NON NON OUI Pendant les travaux OUI Permanente NON NON NON	ruit, engins motorisés	ΙΩΟ	les	
NON NON OUI Pendant les travaux OUI Permanente NON NON	réquentation humaine conséquente	NON		
NON  NON  OUI Pendant les travaux  OUI Permanente  NON  NON	REJETS		東京の第二十年におから記しては「金融機関	The state of the s
NON  OUI Pendant les travaux  OUI Pendant les travaux  OUI Permanente  NON  NON	ejets solides, macro-déchets	NON		
NON OUI Pendant les travaux OUI Pendant les travaux OUI Permanente NON NON	ejets liquides (effluents)	NON		
NON  OUI Pendant les travaux  OUI Pendant les travaux  OUI Permanente  NON	ejets gazeux, fumées, poussières	NON		
OUI Pendant les travaux  OUI Pendant les travaux  OUI Permanente  NON		12. Sept. 24.	A. 158	
OUI Pendant les travaux  OUI Pendant les travaux  OUI Permanente  NON	odification des eaux de surface Irainage, turbidité, curage)	NON		
OUI Pendant les travaux OUI Permanente NON	nodification des eaux souterraines nompage, pollution)	OUI	les	
OUI Pendant les travaux OUI Permanente NON	STO		<b>数"分野东洋海岸"的东西的山麓沿河,东西是这种</b>	
OUI Permanente NON	rrassements (remblais, excavation, sprofilage, compactage, sous-solage, nrochement)	Ino		Exécution d'une fouille sécurisée pour l'enfouissement du réservoir d'hydrocarbures.
	orte artificialisation des sols (béton, oudron)	OUI	Permanente	
s	ires de stockage, parkings, bâtiments	NON		
spaniage bouces, englans,	modification chimique des sols (épandage boues, engrais)	NON		

Caractéristiques du projet	/ IOO	Commentaires (nombre, dimensions)	Mesure éventuelle de réduction/suppression d'incidences
VEGETATION			
piétinement voire destruction de la végétation	NON		
changement drastique de couvert végétal (défrichement, plantation)	NON		
brûlage	NON		
DIVERS	A CARAGO		
éclairage nocturne	IOO	Permanent	Éclairage par réglettes LED orientées uniquement au-dessus des appareils de distribution de carburants.
barrières, grillages => risque si peu perméables à la circulation des espèces	NON		
obstruction de macro-cavités (grotte) ou de micro-cavités (trous dans vieux muret)	NON		
mats, pylônes, câbles aériens, pâles	NON		
ouvrage hydraulique (micro-barrage, grand fossé, chenal)	NON		
ouvrage linéaire => risque si rupture de continuités écologiques (haies, zones humides)	NON		
voiries lourdes (routes, chemins carrossables)	NON		
voiries légères (sentiers non carrossables)	NON		

STATION D'AVITAILLEMENT HYDROCARBURES Port de Plaisance 13600 LA CIOTAT HARSEILLE PROVENCE



100	
Z	
>	
œ	
-	
-	
76	
~	

Echelle: 1/25000	00	Format: A3	
Dessiné par : Y.B.	Y.B.	Vérifié par :	B.A.
Date début phase : 25/10/2023	se: 25/10	0/2023	
Indice phase:		Modifié le : 25/10/2023	5/10/2023
Ohiot .			

03

	Echelle: 1/25000	Format: A3
	Dessiné par : Y.B.	Vérifié par : E
	Date début phase : 25/10/2023	0/2023
000	Indice phase :	Modifié le : 25/1
	Objet .	

	Echelle : 1/25000	00	Format: A3
AL.	Dessiné par : Y.B.	Y.B.	Vérifié par :
	Date début phase : 25/10/2023	se: 25/1	3/2023
2 000	Indice phase:		Modifié le : 25/7

	Dessiné par : Y.B.
PLAN DE SITUATION 1/25 000	Indice phase:





STATION D'AVITAILLEMENT HYDROCARBURES Port de Plaisance 13600 LA CIOTAT













INTERNATIONAL COLUMNIC COLUMNI	Echelle:-	Format: A3	2
DOSSIEN ENVINCINISENIAL	Dessiné par : Y.B. Vérifié par : B.A.	<ol> <li>Vérifié par</li> </ol>	: B.A.
	Date déhut phase - 25/10/2023	55/10/2023	
	במוכ מכמת שומכם	2071010	
ENVIRONNEMENT PROCHE ET LOINTAIN	Indice phase:	Modifié le	Modifié le : 25/10/2023
	1		

8


PERE COUPES	e 1/500 <sup>e</sup>
PLAN REI	Ech

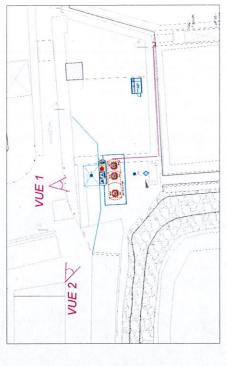

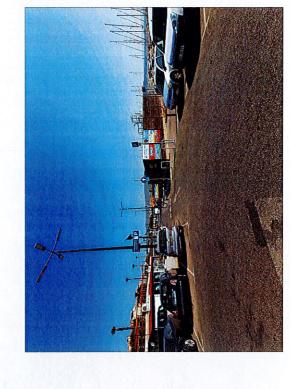

**VUE 1: ENVIRONNEMENT PROCHE** 

# **VUE 2: ENVIRONNEMENT LOINTAIN**

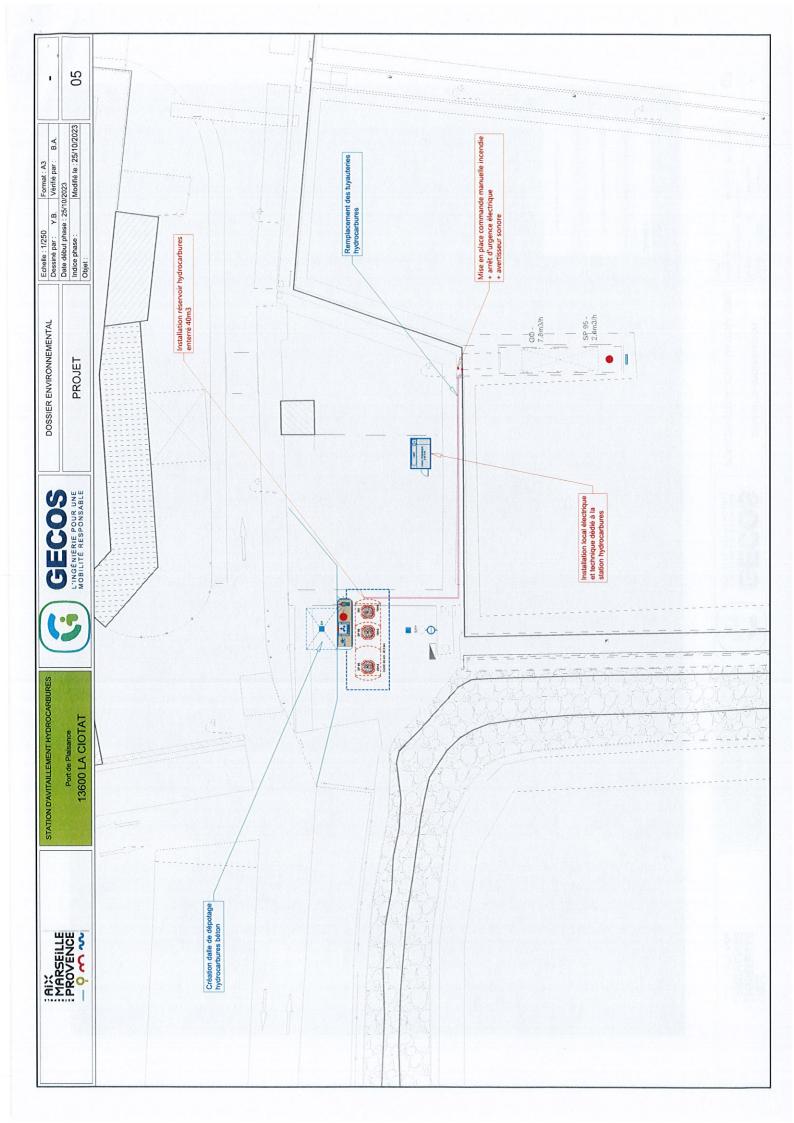

HIX MARSEILLE PROVENCE

STATION D'AVITAILLEMENT HYDROCARBURES Port de Plaisance 13600 LA CIOTAT

DOSSIER ENVIR	PLAN DE SITUATIC	
U	OUR UNE	

RONNE

07

	Date début phase : 25/10/20	5/10/20
- NATURA 2000	Indice phase :	Ň
	Objet :	

	Echelle: 1/10000	Format: A3
	Dessiné par : Y.B.	Vérifié par : B.A.
	Date début phase : 25/10/2023	/2023
0000	Indice phase :	Modifié le : 25/10/2023
	Objet :	

1 × 1 × 1 × 1	Echelle: 1/10000		Format: A3	
ALINEIN I AL	Dessiné par : Y.B.	œ,	Vérifié par :	a
	Date début phase : 25/10/2023	: 25/10	/2023	
NATURA 2000	Indice phase :		Modifié le : 25/10/	/10/
	Objet :			

Date début ph	Indice phase :	. Jejet
	SITUATION - NATURA 2000	
	SITUATION	

